ООО «Техноинжиниринг»
Заказчик – ООО «СЗ БошеСтройИнвест»
«14 этажный жилой дом, 9 этажный жилой дом, расположенные по адресу: Белгородская обл., г. Старый Оскол, микрорай Макаренко, 41»
I, II этапы строительства
РАБОЧАЯ ДОКУМЕНТАЦИЯ
Генеральный план Основной комплект рабочих чертежей
<b>04-03-2021-1,2</b> – ΓΠ Τοм 2

	ООО «Техноинжиниринг	<b>»</b>
Заказчик – ООО «СЗ БошеСтройИнвест»		
«14 этажный жилой дом, 9 этажный	і жилой дом, расположенные по адре Макаренко, 41»	су: Белгородская обл., г. Старый Оскол, микрорайон
	I, II этапы строительств	a
	РАБОЧАЯ ДОКУМЕНТ	ГАЦИЯ
	Генеральный план	
	Основной комплект рабочих ч	ертежей
	<b>04-03-2021-1,2</b> – ΓΠ Τοм 2	
	Директор	П.И. Измайлов
	Главный инженер проекта	П.И. Измайлов

### Таблица 1 - Ведомость рабочих чертежей основного комплекта

Лист	Наименование	Примечание
1	Общие данные	
2	Разбивочный план. М 1:500	
3	План организации рельефа. М 1:500	
4	План земляных масс. М 1:500	
5	План благоустройства территории. М 1:500	
6	Сводный план инженерных сетей. М 1:500	
7	Схема организации движения транспортных средств. М 1:500	

### Таблица 2 - Ведомость ссылочных и прилагаемых документов

Обозначение	Наименование	Примечание
	Ссылочные документы	
ГОСТ 9128-2013	Смеси асфальтобетонные, полимерасфальтобетонные, асфальтобетон, полимерасфальтобетон для автомобильных	
	дорог и аэродромов. Технические условия	
ГОСТ Р 52128-2003	Эмульсии битумные дорожные. Технические условия	
ГОСТ 8269-93	Щебень и гравий из плотных горных пород для строительных работ. Технические условия	
ГОСТ 8736-2014	Песок для строительных работ. Технические условия	
ГОСТ 17608-2017	Плиты бетонные тротуарные. Технические условия	
ГОСТ Р 52289-2019	Технические средства организации дорожного движения. Правила применения дорожных знаком, разметки,	
	сфетофоров, дорожных ограждений и направляющих устройств.	
	Прилагаемые документы	
	Локальные сметы	

# Таблица 3 - Ведомость видов скрытых работ


Наименование	Примечание
1. Выемка непригодного слоя грунта h=1,50 м под автомобильными проездами и парковками	
2. Устройство и уплотнение грунта в насыпи слоями по 0,30 м пневмокатками с поливкой	
водой при восьми проходах по следу до $\mathbf{\Phi}_{\text{ск}} = 1,65 \text{ т/м}^3$	
3. Устройство и уплотнение конструктивных слоев дорожной одежды	


#### Общие указания


- 1 Рабочая документация выполнена на основании договора 04-03-2021 от 4 марта 2021 г.
- 2 Рабочая документация соответствует заданию на проектирование, АГО, выданным техническим условиям, требованиям действующих технических регламентов, стандартов, сводов правил, других документов, содержащих установленные требования.
- 3 Подосновой данного чертежа являются материалы топогеодезической съемки местности, выполненные ООО "Стройизыскания" в 2021 г.
  - 4 Система координат СК-31.
  - 5 Система высот Балтийская.
  - 6 Сечение рельефа горизонталями через 0,50 м.
  - 7 Ведомость видов скрытых работ, на которые требуются акты освидетельствования приведена в таблице 3.


						04-03-2021-1,2-ГП			
Изм	Кол.уч.	Лист	N°док.	Подпись	Дата	расположенные по адресу: Б	«14 этажный жилой дом, 9 этажный жилой дом, расположенные по адресу: Белгородская обл. г. Старый Оскол, микрорайон Макаренко, 41»		
Разрабо		Ферені			07.21		Стадия Лист Листов		
Проверг	1Л	Мазуре	нко		07.21	Генеральный план			7
Н. контр	<b>)</b> .	Немык	кина 07.21			P 1 7		/	
						Общие данные	ООО «Техноинжиниринг»		ипинг»
ГИП		Измайл	ЮВ		07.21		«техноинжиниринг»		npmii //


Формат А3

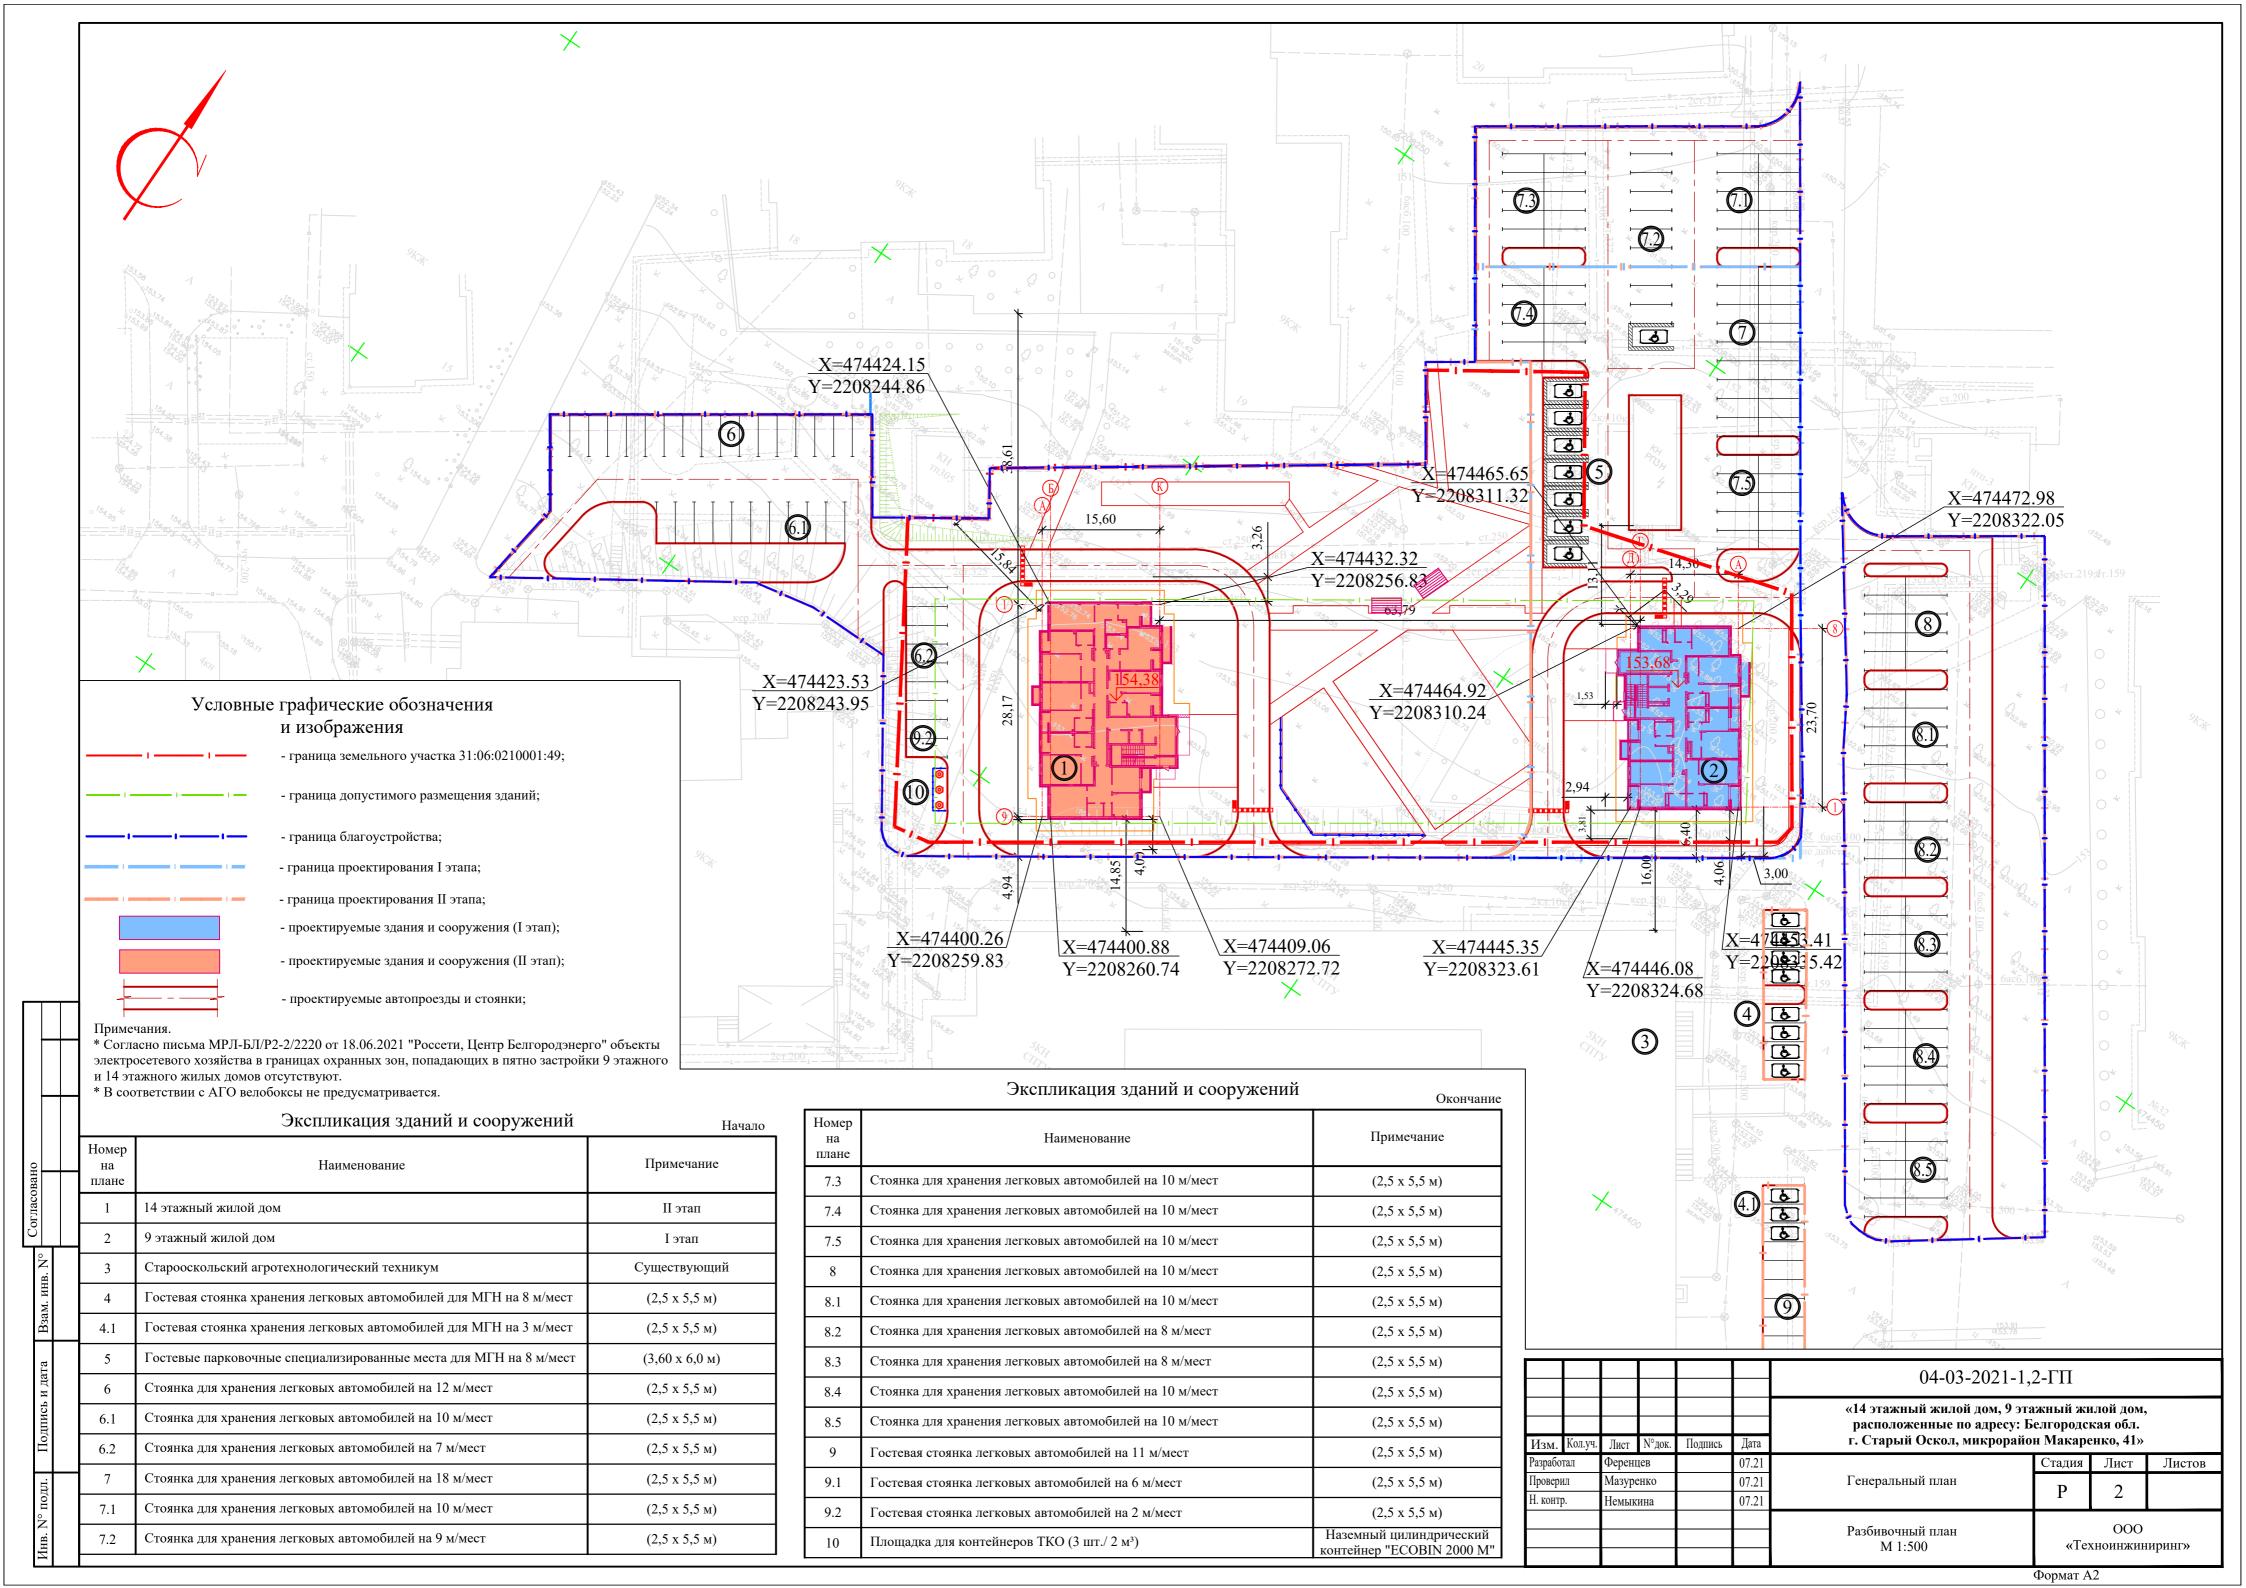


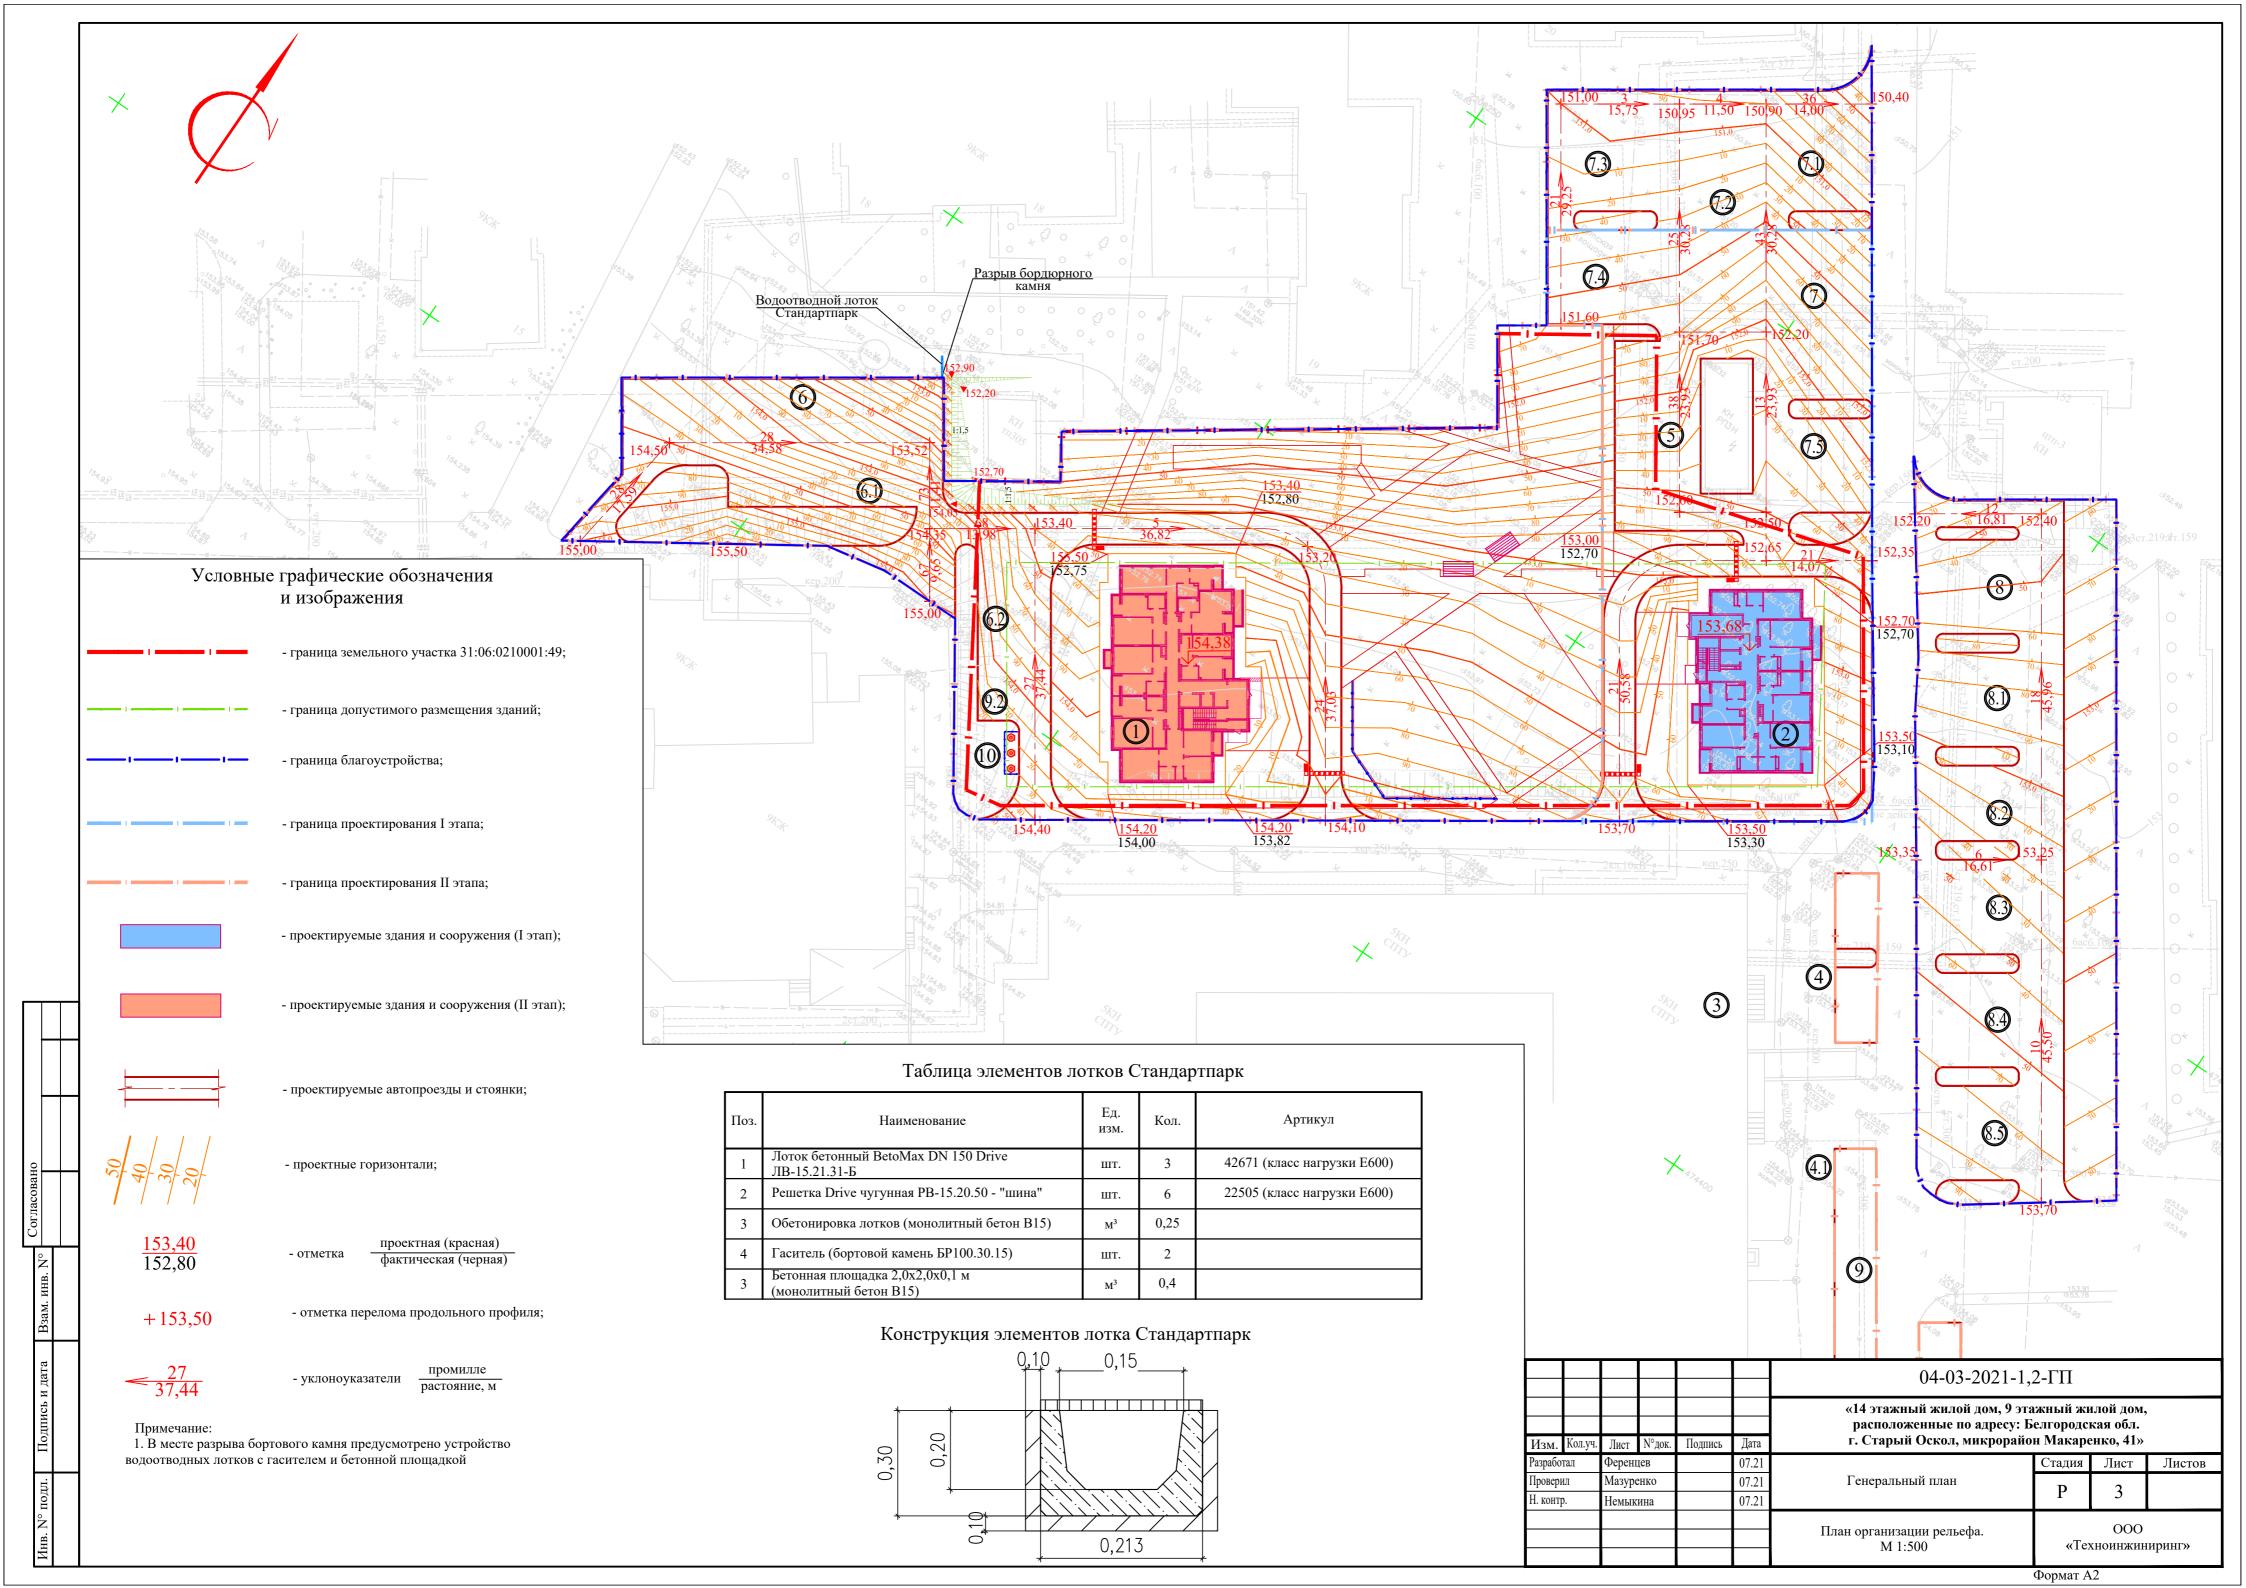

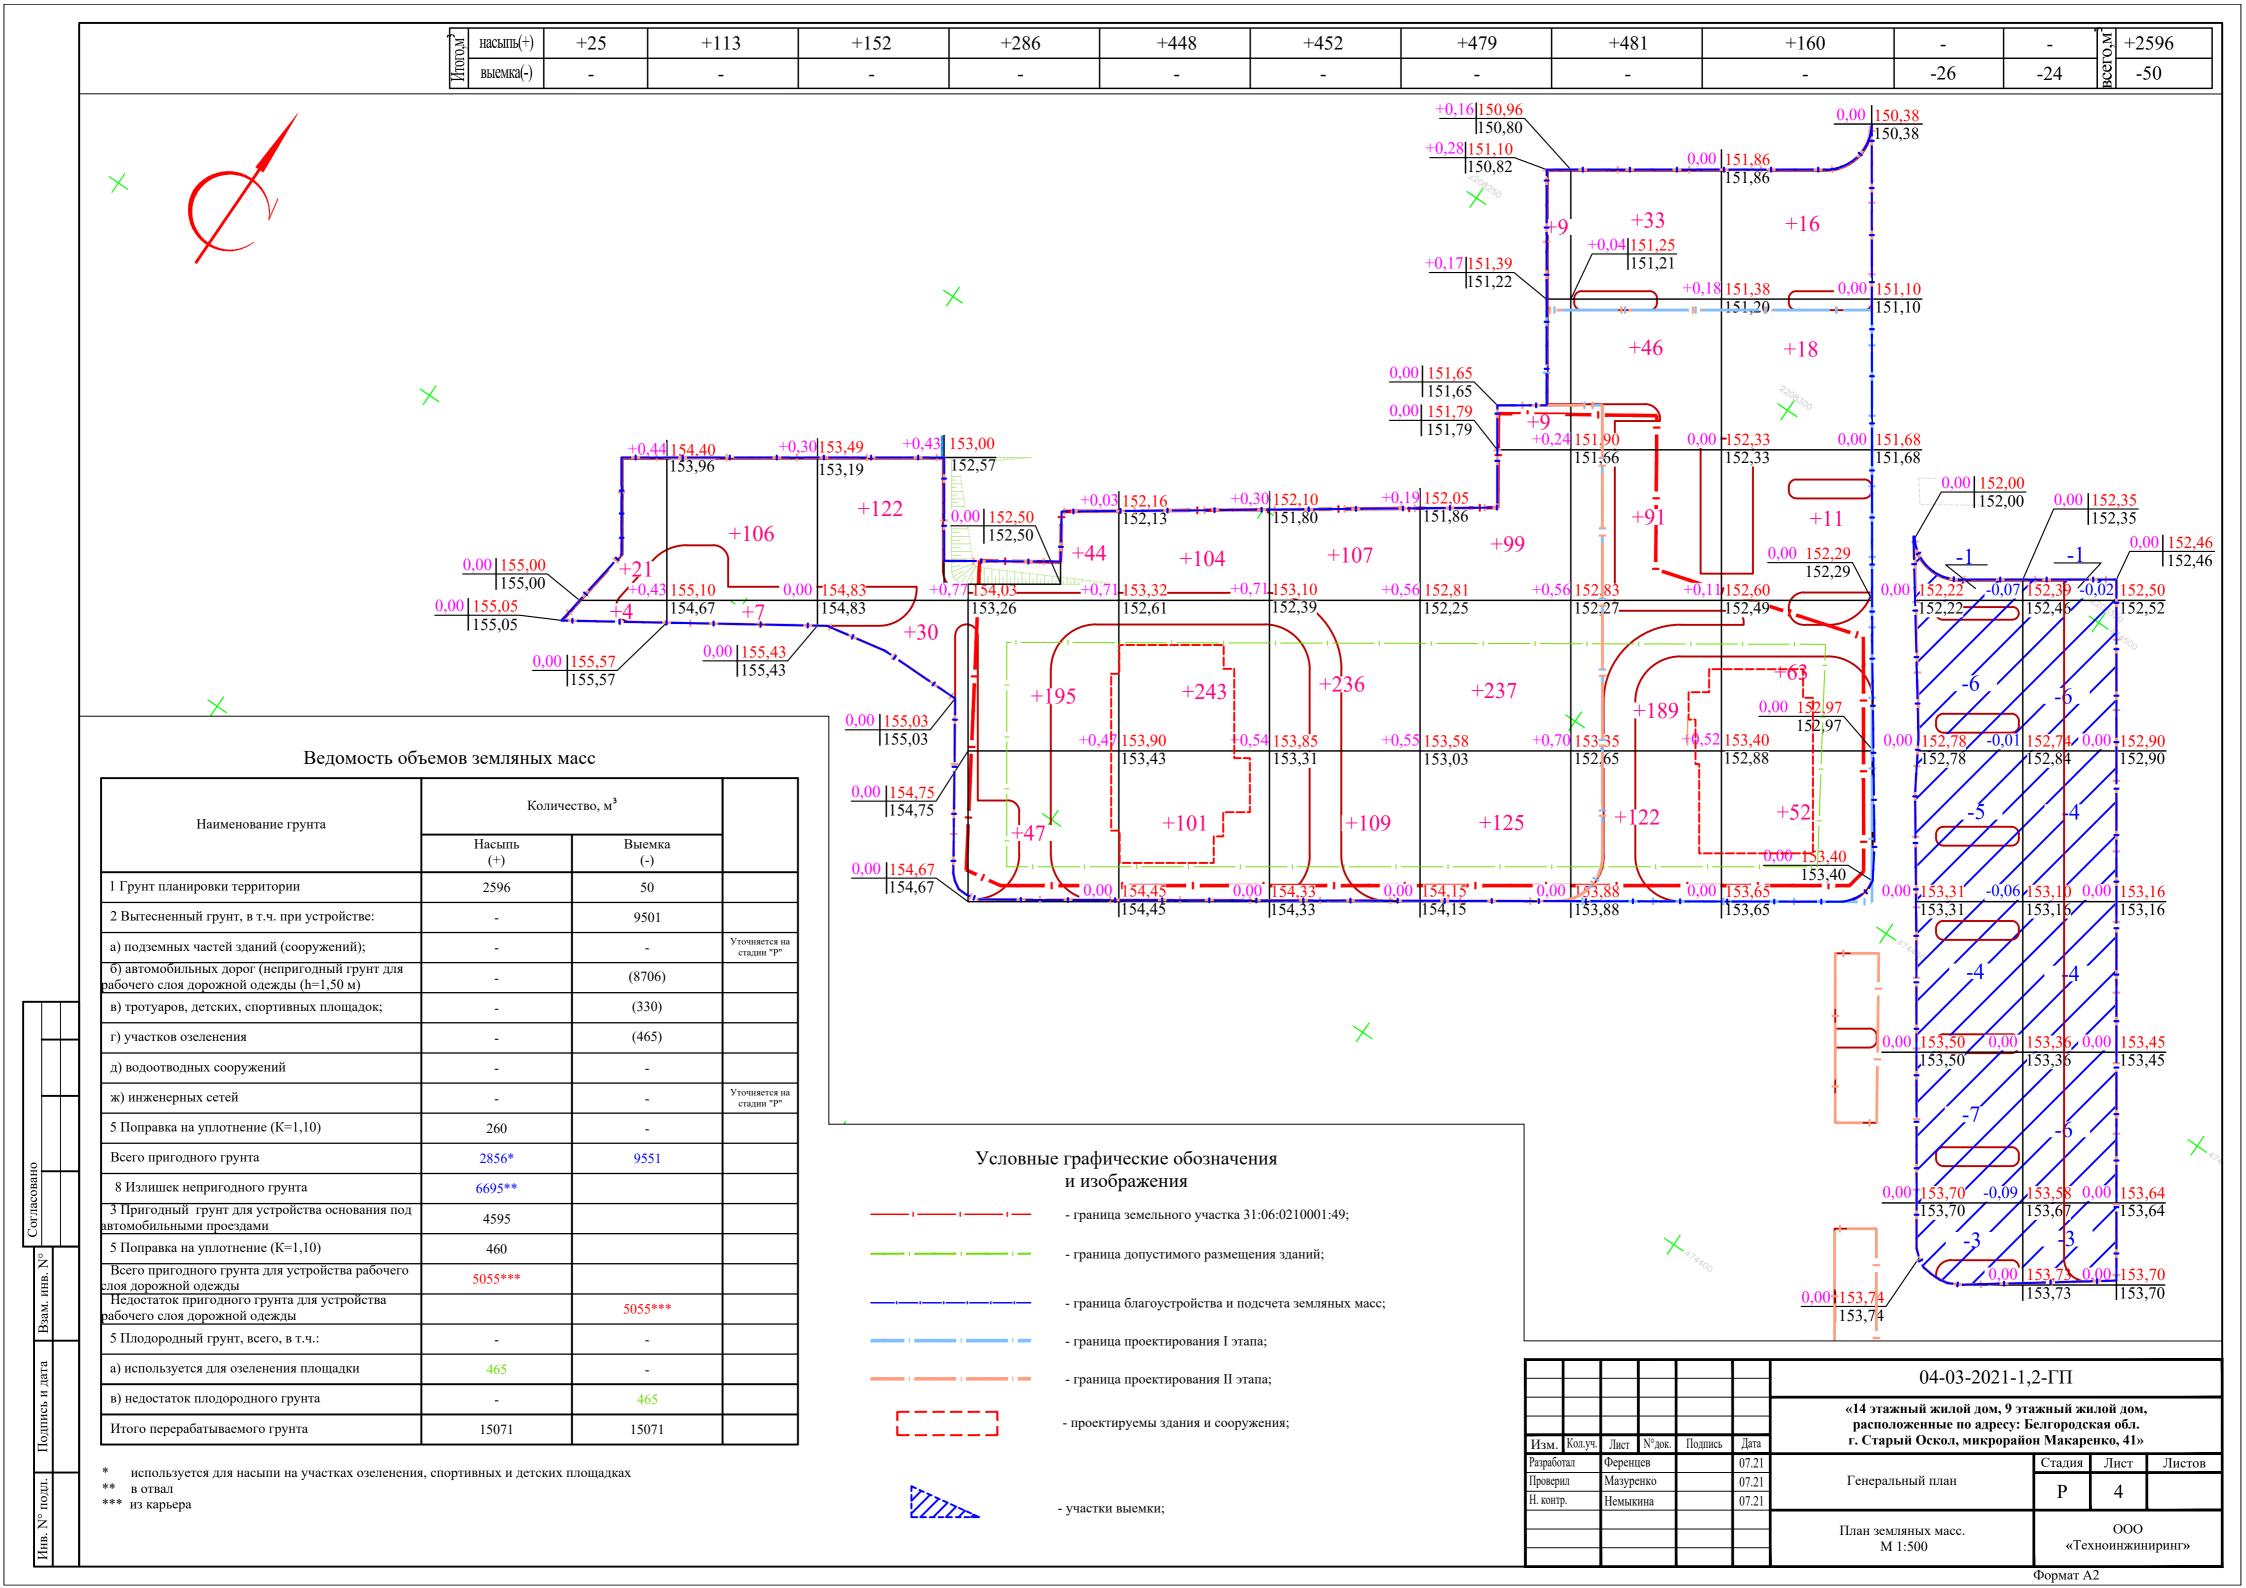

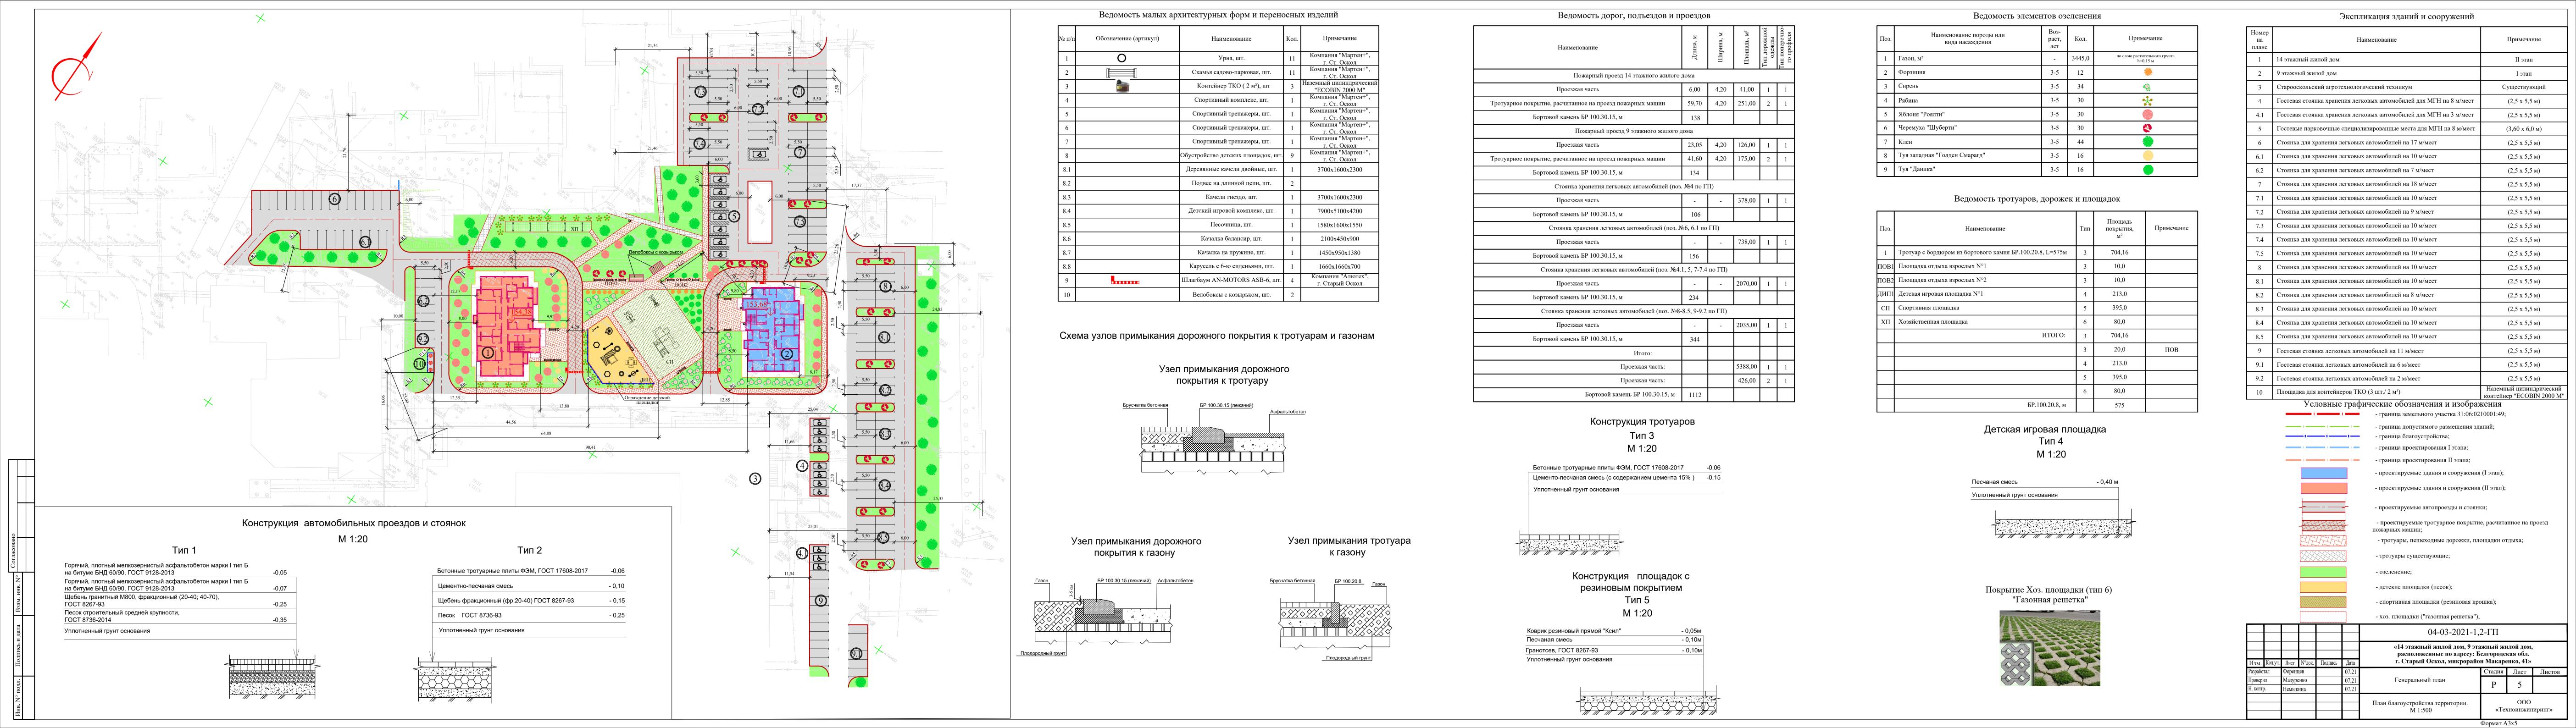

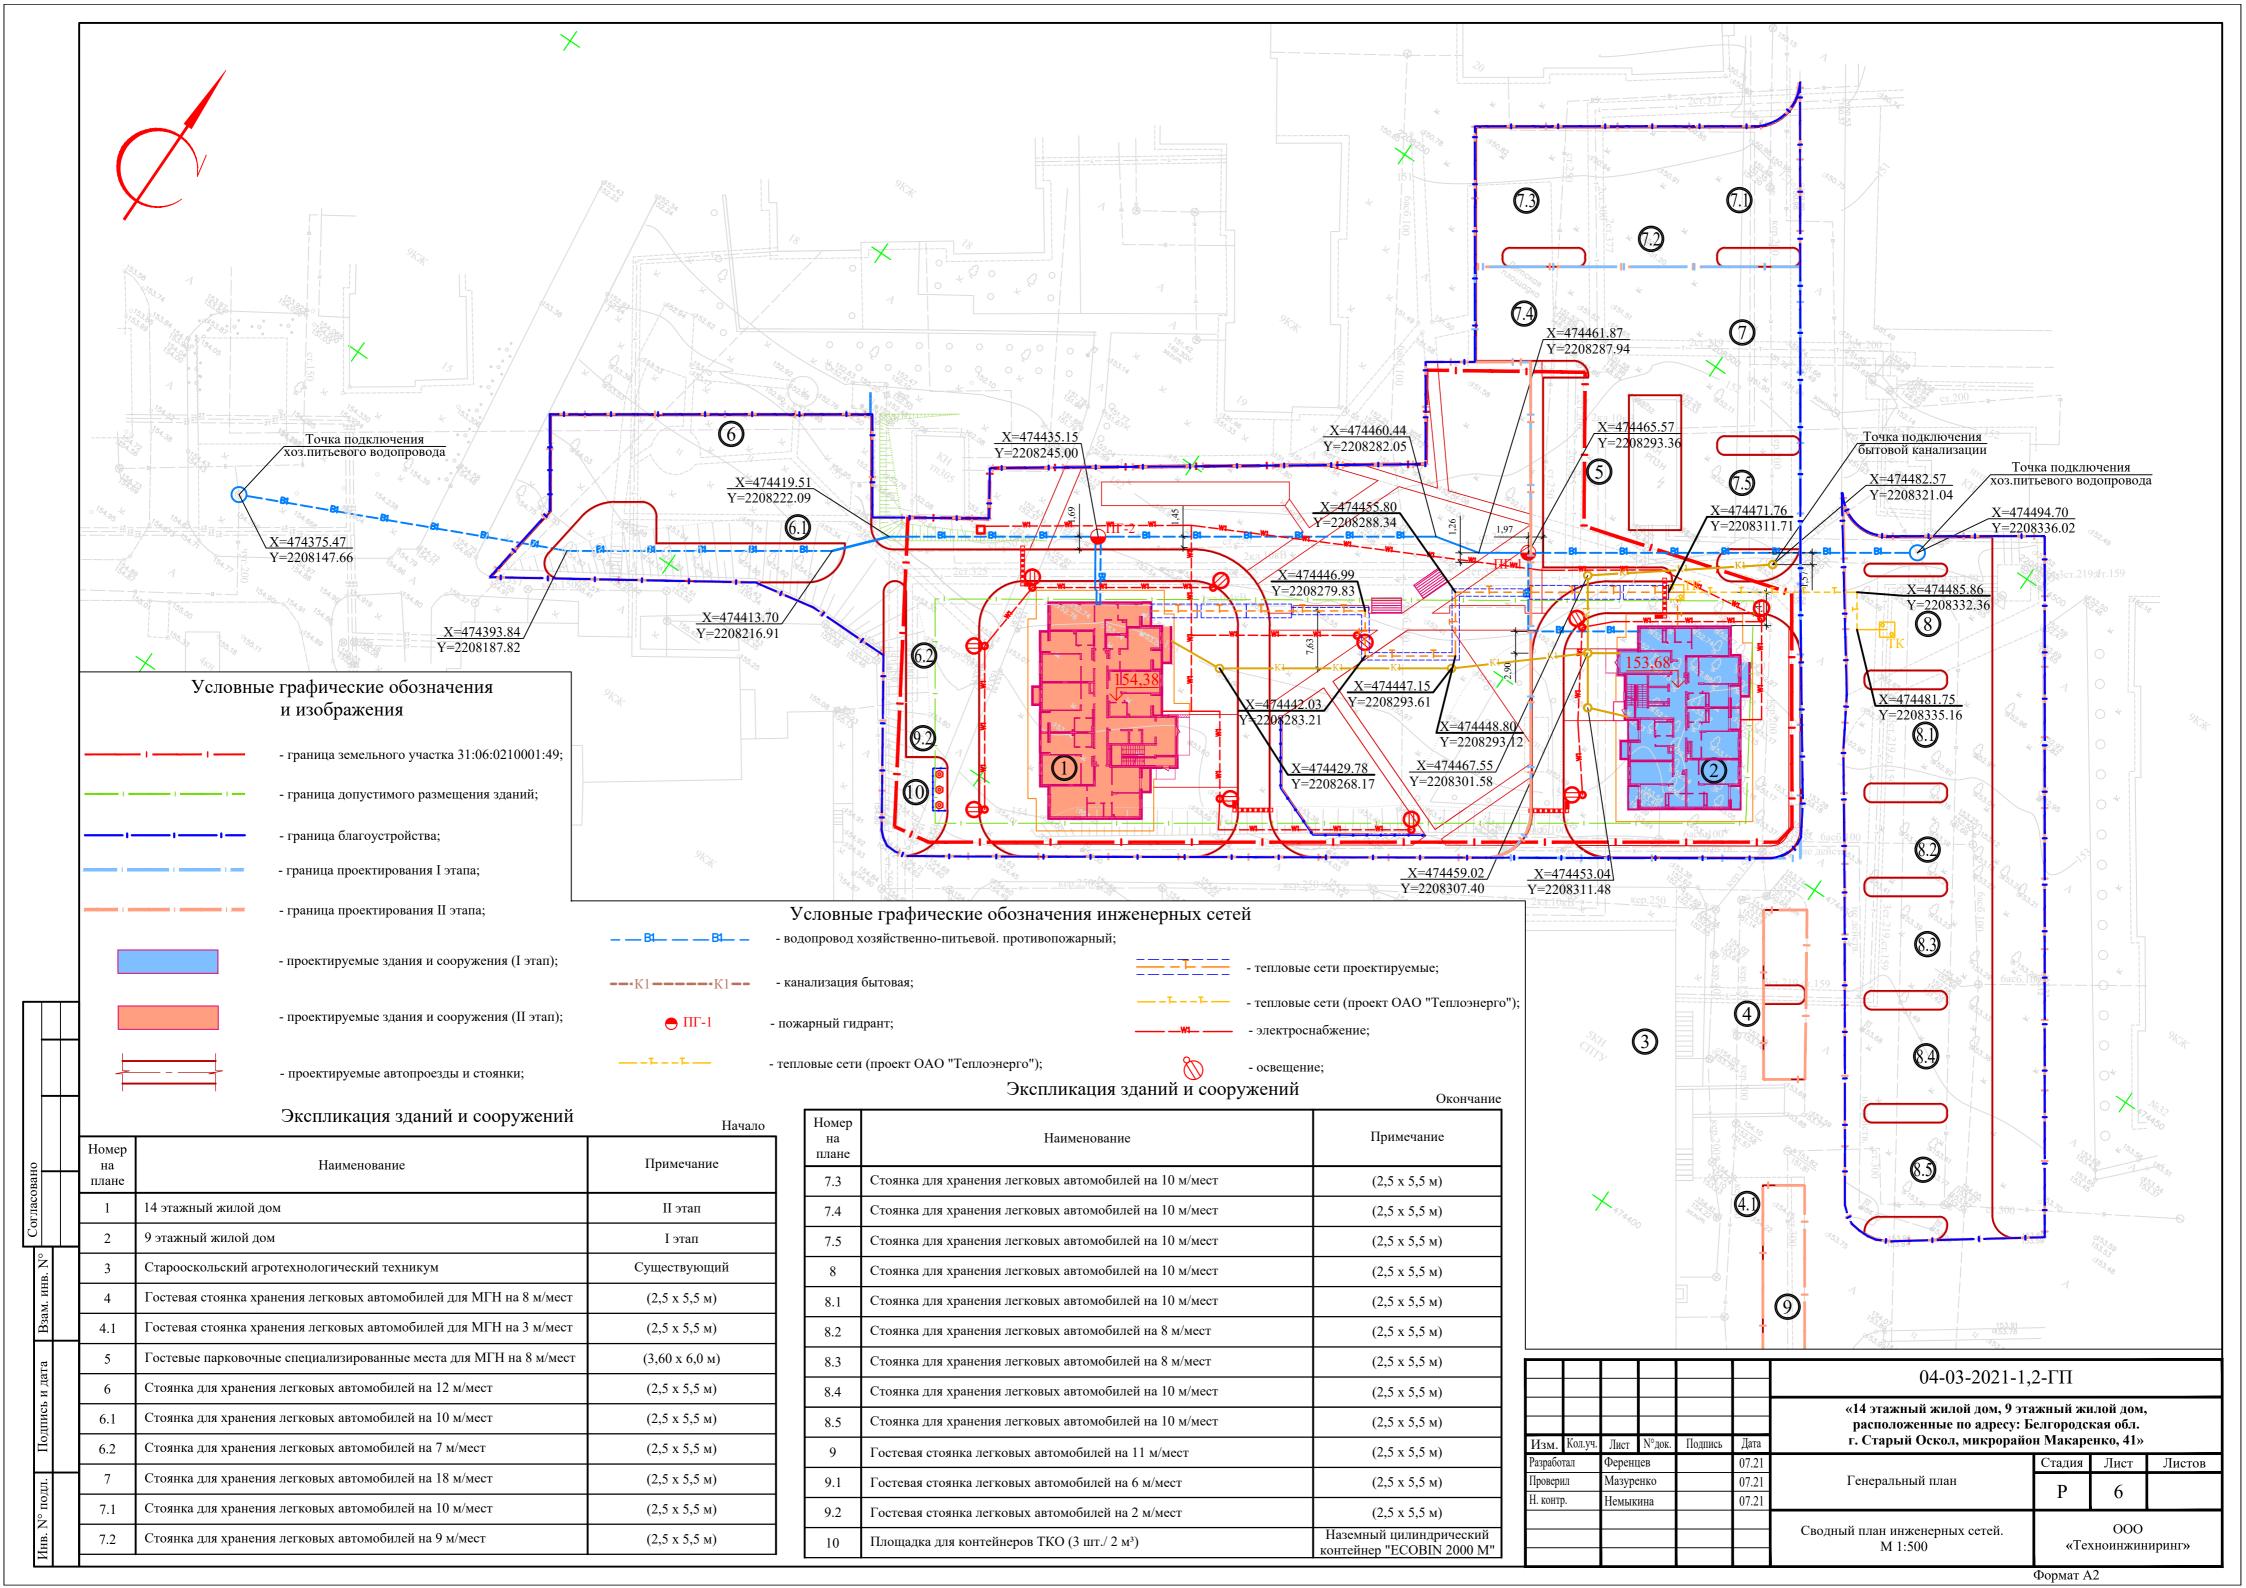


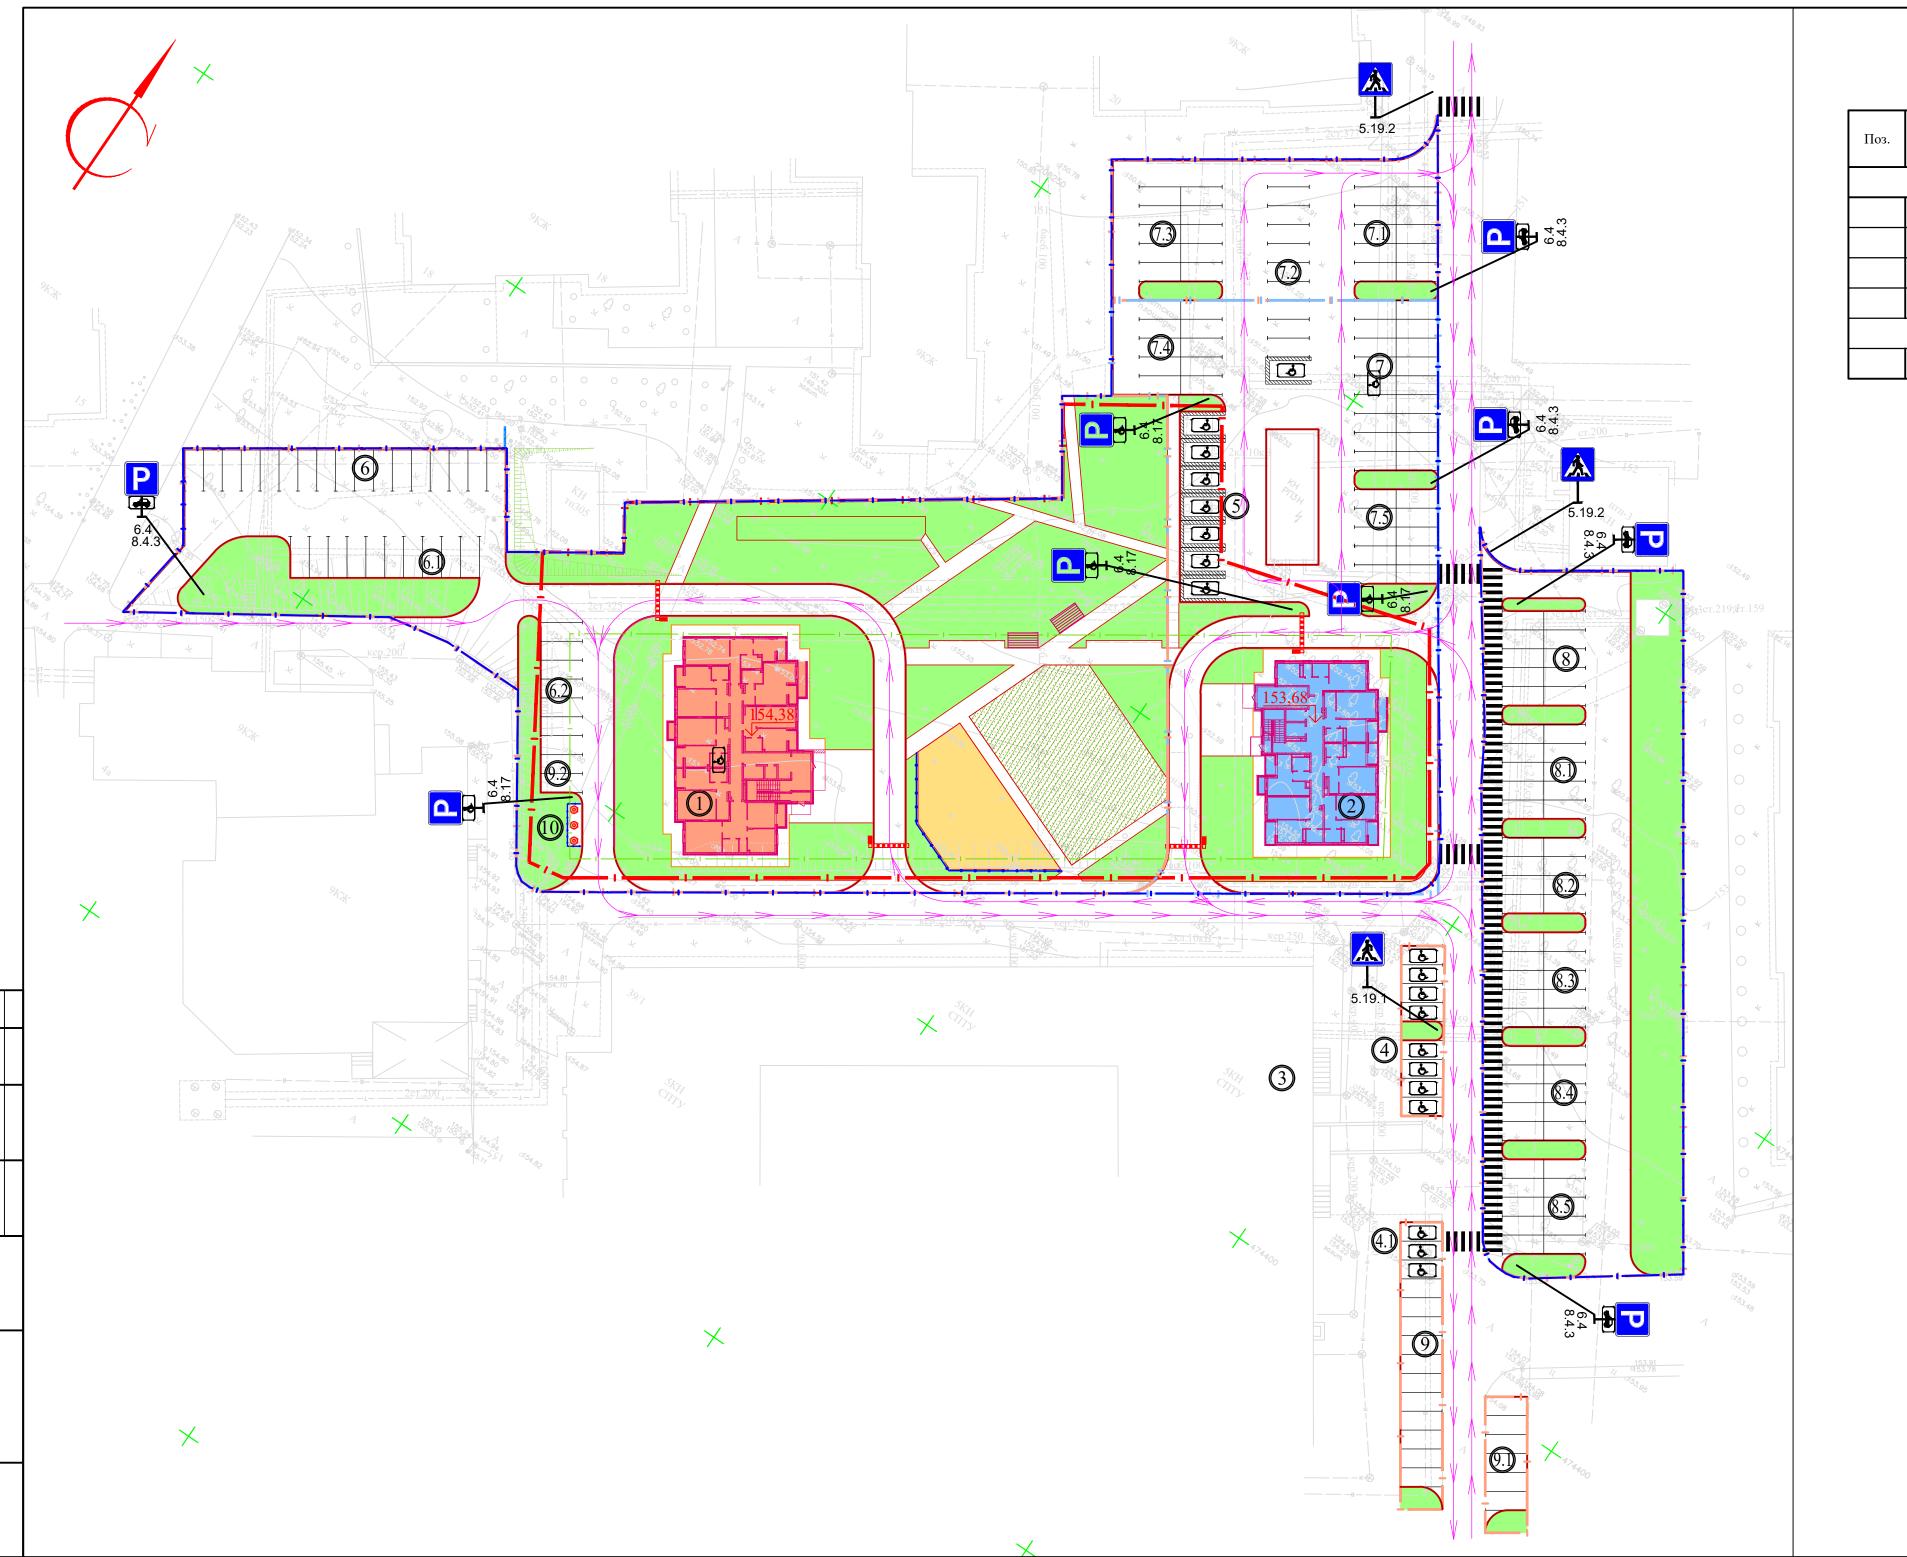

## Спецификация элементов технических средств организации дорожного движения на период эксплуатации

Поз.	Обозначение	Наименование	Кол. шт.	Масса единицы кг	Примечание
		Дорожные знаки			
	6.14 ГОСТ Р 52289-2019	Парковка	11		
	8.17 ГОСТ Р 52289-2019	Табличка	4		Типоразмер II
	8.4.3 ΓΟCT P 52289-2019	Табличка	7		
	5.19.2 ГОСТ Р 52289-2019	Пешеходный переход	4		
	C	стойки дорожных знаков			
	СКМ 3.35 т.п.3.503.9-80	Стойка дорожного знака	15	17.4	

## Условные графические обозначения и изображения

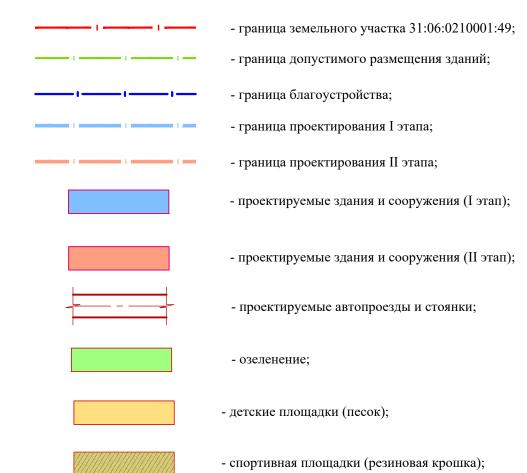

- схема движения транспорта;

# Экспликация зданий и сооружений

Номер на плане	Наименование	Примечание
1	14 этажный жилой дом	II этап
2	9 этажный жилой дом	І этап
3	Старооскольский агротехнологический техникум	Существующий
4	Гостевая стоянка хранения легковых автомобилей для МГН на 8 м/мест	(2,5 х 5,5 м)
4.1	Гостевая стоянка хранения легковых автомобилей для МГН на 3 м/мест	(2,5 х 5,5 м)
5	Гостевые парковочные специализированные места для МГН на 8 м/мест	(3,60 х 6,0 м)
6	Стоянка для хранения легковых автомобилей на 17 м/мест	(2,5 х 5,5 м)
6.1	Стоянка для хранения легковых автомобилей на 10 м/мест	(2,5 х 5,5 м)
6.2	Стоянка для хранения легковых автомобилей на 7 м/мест	(2,5 х 5,5 м)
7	Стоянка для хранения легковых автомобилей на 18 м/мест	(2,5 х 5,5 м)
7.1	Стоянка для хранения легковых автомобилей на 10 м/мест	(2,5 х 5,5 м)
7.2	Стоянка для хранения легковых автомобилей на 9 м/мест	(2,5 х 5,5 м)
7.3	Стоянка для хранения легковых автомобилей на 10 м/мест	(2,5 х 5,5 м)
7.4	Стоянка для хранения легковых автомобилей на 10 м/мест	(2,5 х 5,5 м)
7.5	Стоянка для хранения легковых автомобилей на 10 м/мест	(2,5 х 5,5 м)
8	Стоянка для хранения легковых автомобилей на 10 м/мест	(2,5 х 5,5 м)
8.1	Стоянка для хранения легковых автомобилей на 10 м/мест	(2,5 х 5,5 м)
8.2	Стоянка для хранения легковых автомобилей на 8 м/мест	(2,5 х 5,5 м)
8.3	Стоянка для хранения легковых автомобилей на 10 м/мест	(2,5 х 5,5 м)
8.4	Стоянка для хранения легковых автомобилей на 10 м/мест	(2,5 х 5,5 м)
8.5	Стоянка для хранения легковых автомобилей на 10 м/мест	(2,5 х 5,5 м)
9	Гостевая стоянка легковых автомобилей на 11 м/мест	(2,5 х 5,5 м)
9.1	Гостевая стоянка легковых автомобилей на 6 м/мест	(2,5 х 5,5 м)
9.2	Гостевая стоянка легковых автомобилей на 2 м/мест	(2,5 х 5,5 м)
10	Площадка для контейнеров ТКО (3 шт./ 2 м³)	Наземный цилиндрический контейнер "ECOBIN 2000 М"

						04-03-2021-1,2-ГП			
						«14 этажный жилой дом, 9 этажный жилой дом, расположенные по адресу: Белгородская обл.		1	
Изм.	Кол.уч.	Лист	№док.	Подпись	Дата	г. Старый Оскол, микрорайон Макаренко, 41»			
Разрабо	тал	Ферені	цев		07.21	Стадия Лист Листо			Листов
Проверг	ИЛ	Мазуре	енко		07.21	Генеральный план р 7			
Н. контр	p.	Немык	ина		07.21		P   /		
						Схема организации движения транспортных средств. М 1:500	ООО «Техноинжиниринг»		принг»
							<u>.</u>	2 2	